
補修一般図 S=1:25 明神明泉寺線1号橋 側面図 橋長 2700 析長 2700 1-1K | 1-2K 支間長 2350 アスファルト舗装 t=30mm コンクリート床版 t=270mm 【上部工】断面修復工 ///X///\\\\\ (A2) **(A1)** 平面図 橋長 2700 析長 2700 支間長 2350

断面図 S=1:30 A2橋台前面 +1-1K | 1-2X-5847 5497 20 1-20mm (2/11-b) 保護 1-20mm (2/11-b) 保護

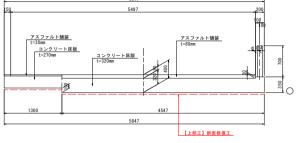

設計条件

	道路条件
路線	市道 明神明泉寺線
道路規格	不明
設計速度	不明
設計荷重	不明
大型車交通量	-
計画交通量	-
交差物件	水路
	幾何条件
橋 名	明神明泉寺線1号橋
橋 長	L=2. 700m
桁 長	2.700m
支 間 長	2.350m
総幅員	5.847~6.650m
有効幅員	5.497~6.300m
斜 角	θ = 60° 00′ 00″ (道路中心)
平面線形	R = ∞
縦断勾配	
横断勾配	
	構造形式
上部工	RC中実床版橋
銷裝	アスファルト舗装 t=30~80mm
下部工	その他(石積橋台)(A1, A2)
基礎工	直接基礎
支 承	=

【補修項目】


工法	判定区分	部材	規格	備考
断面修復工	111	主桁	ポリマーセメントモルタル	

図面番号	第	1 号			図面総数	t	全	6	葉
工事名称	明神時	明神明泉寺線1号橋外橋梁補修工事							
図名	補修-	一般図					縮月	₹ (A1)):図示
製作年月	令 和	6年8月			所属年月	Ę	令 和	€ 6 E	年度
	課長	副課長	係	長	係	員	設計	・製図	照査
係員									
	鳴門下	卜 都	市	建	設部	土才	まま		

補修詳細図 S=1:30

明神明泉寺線1号橋

床版下面

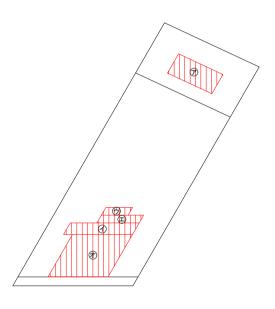

断面修復面積(左	官コ	法)					
部材	No.	種別	6篇 W	延長 L	深さ t		体積 V
	NO.		[mm]	(nn)	(nn)	[m2]	[m3]
主桁0101	ア	鉄筋露出	1100	500	50	0.5500	0.0275
主桁0101	1	鉄筋露出	1550	300	50	0.4650	0.0233
主桁0101	ゥ	鉄筋露出	600	200	50	0. 1200	0.0060
主桁0101	I	鉄筋露出	950	200	50	0.1900	0.0095
± ±50101	+	鉄纹銀山	1250	1100	50	1 4950	0.0742

⑦~:断面修復工法


(補修工法一覧表) 損傷 補修工法 ひび割れ幅0.2mm未満 ひび割れ幅0.2mm以上1.0mm未満 ひび割れ注入エ ひび割れ幅1.0mm以上 ひび割れ充填工 遊離石灰 ひび割れ充填工 剥離・鉄筋露出 断面修復工 うき・豆板 断面修復工

Я	例
ひびわれ	1
うき	
刺離	
鉄筋露出	
遊離石灰	
豆板・空洞	
淵水・滞水	

ひび割れの線種)	
	ひび割れ幅0.2mm未満
	ひび割れ幅0.2mm以上1.0mm未満
	ひび割れ幅1.0mm以上および游離石灰

注)足場変数後に現地表別の上、数量を確定すること。 注)基本的に、加減上のいび割れを構修対象とする。 注) 連載石灰により、注入が開業を含は切ったこと。 連載石灰により、注入が開業を含は切ったこと。 で取り除き、ボリマーセメントモルケル程限による売買工法に変更し補修すること。 2. 配載集をしび割れはひ割ればの、2mmを示す。


断面修復工詳細図

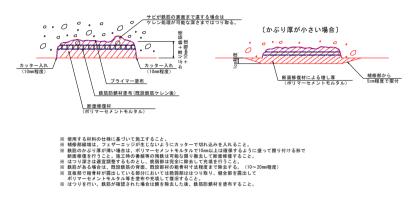


〔断面修復工法の施工要領〕



図面番号	第	2 号			図面総数		全	6	葉
工事名称	明神師	明神明泉寺線1号橋外橋梁補修工事							
図名	補修	詳細図					縮尺	(A1)):図示
製作年月	令 和	6年8月			所属年度		令 和	6	年度
	課長	副課長	係	長	係 員		設計・	製図	照査
係員									
	鳴門下	上 都	市	建	設部 土	木言	 果		

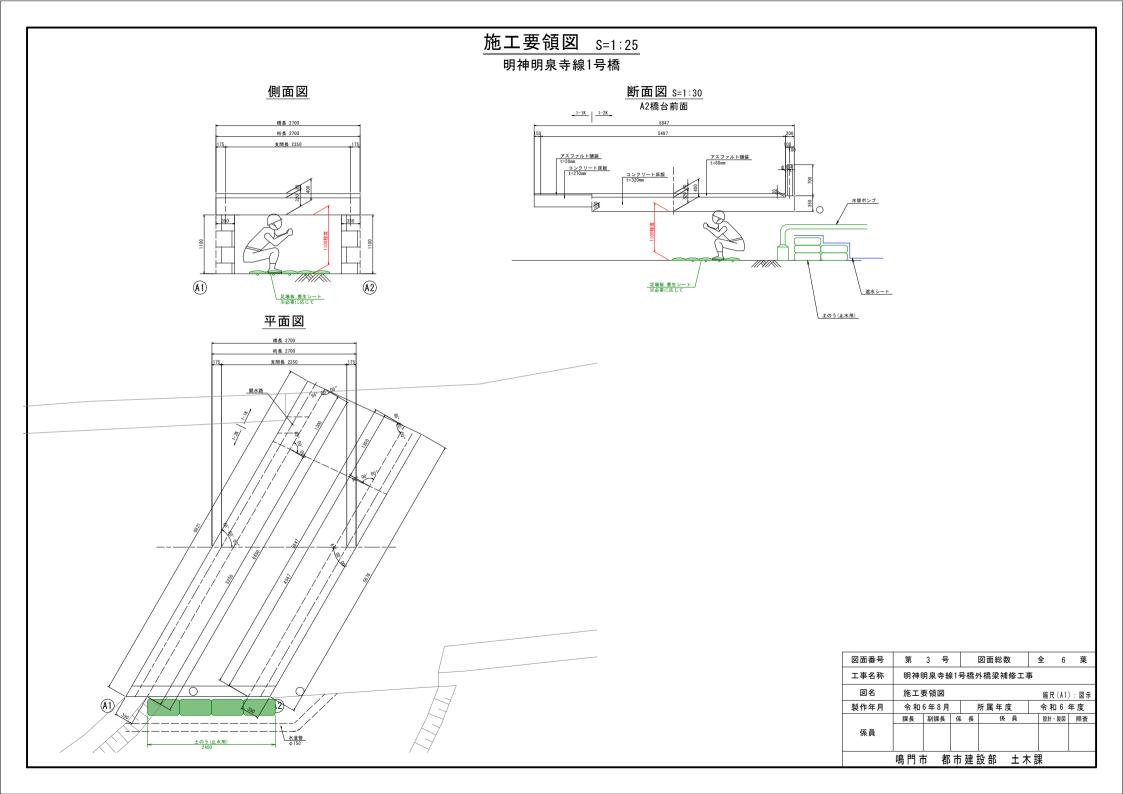

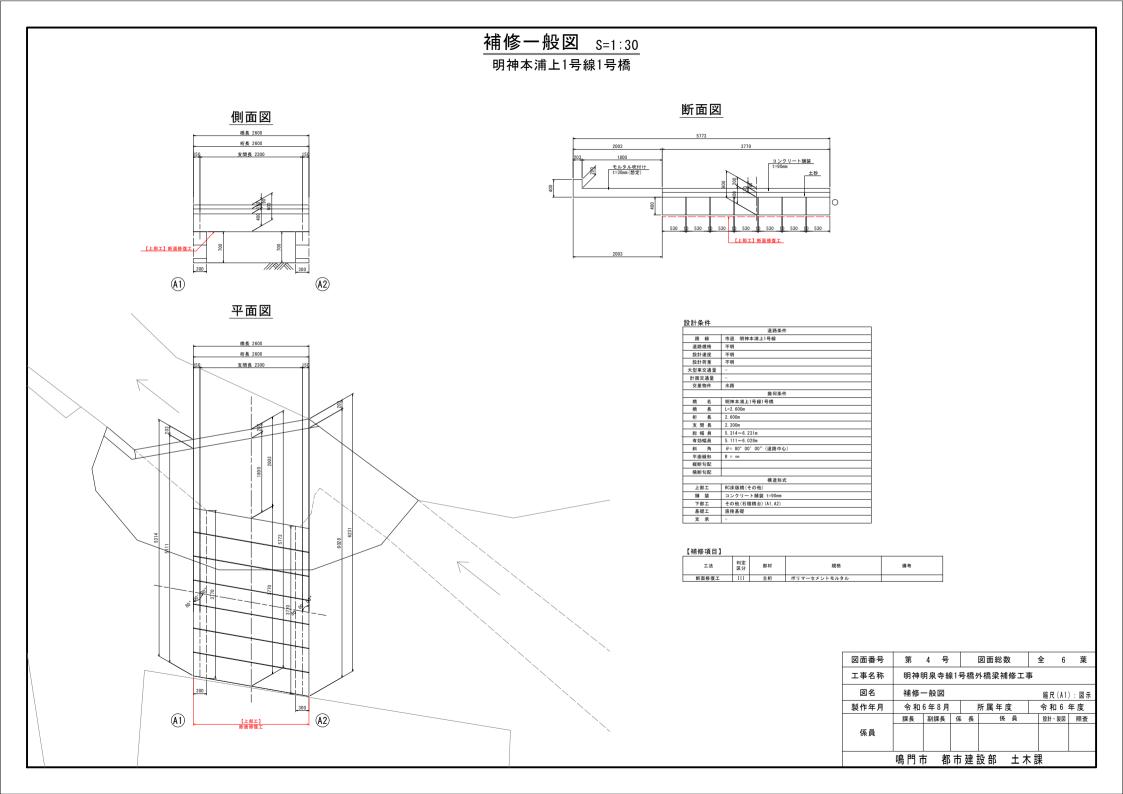

補修詳細図 S=1:30


明神本浦上1号線1号橋

断面修復工

頂版下面

下側上側


主桁左側面

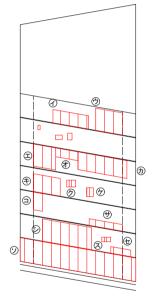

部材	No	柳別	·福 W	延長 L	深さ t	面積 A	体積 V
ED 44	NO.	性別	[mm]	[mm]	[mm]	[m2]	[m3]
主桁0101	ア	鉄筋露出	100	400	50	0.0400	0.0020
主桁0101	1	鉄筋露出	300	800	50	0.2400	0.0120
主桁0101	ゥ	鉄筋露出	500	600	50	0.3000	0.0150
主桁0301	I	鉄筋露出	400	600	50	0.2400	0.0120
主桁0301	オ	鉄筋露出	200	500	50	0.1000	0.0050
主桁0301	カ	鉄筋露出	1100	400	50	0.4400	0.0220
主桁0401	+	鉄筋露出	400	600	50	0.2400	0.0120
主桁0401	2	鉄筋露出	150	200	50	0.0300	0.0015
主桁0401	ケ	鉄筋露出	200	150	50	0.0300	0.0015
主桁0501		鉄筋露出	400	200	50	0.0800	0.0040
主桁0501	サ	鉄筋露出	750	150	50	0.1125	0.0056
主桁0601	シ	鉄筋露出	1100	500	50	0.5500	0.0275
主桁0601	ス	鉄筋露出	100	200	50	0.0200	0.0010
主桁0601	セ	鉄筋露出	150	450	50	0.0675	0.0034
主桁0701	ソ	鉄筋露出	530	2600	50	1.3780	0.0689

凡例 ⑦~:断面修復工法

断面修復工詳細図

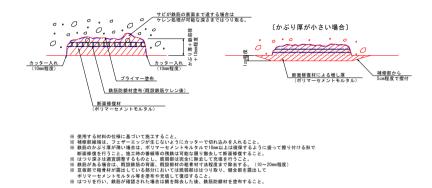

〔断面修復工法の施工要領〕



(補修工法一覧表)	
損傷	補修工法
ひび割れ幅0.2mm未満	-
ひび割れ幅0.2mm以上1.0mm未満	ひび割れ注入コ
ひび割れ幅1.0mm以上	ひび割れ充填コ
遊離石灰	ひび割れ充填コ
剥離・鉄筋露出	断面修復工

つき・豆板	断面修復工	1
び割れの線種》		_
	ひび割れ幅0.2mm未満	
	ひび割れ幅0.2mm以上1.0mm未満	
	ひび割れ幅1.0mm以上および遊離石灰	

Я	例
ひびわれ	2
うき	
刺離	
鉄筋露出	
遊離石灰	0
豆板・空洞	
淵水・滞水	

注)	足場架設後に現地実測の上、数量を確定すること。
	基本的に0.2mm以上のひび割れを補修対象とする。
注)	遊離石灰を伴う箇所は、要調査の上で補修すること。
	遊離石灰により、注入が困難な場合はUカット工法(もしくはVカット工法)
	で取り除き、ポリマーセメントモルタル埋戻による充填工法に変更し補修すること。
注)	記載無きひび割れはひび割れ幅0.2mmを示す。

図面番号	第	5 号			図面総数	ζ	全	: 6	葉
工事名称	明神明泉寺線1号橋外橋梁補修工事								
図名	補修詳細図 縮尺(A1):図示								
製作年月	令 和	6年8月	所属年度			令和6年度			
	課長	副課長	係	長	係	員		設計・製図	照査
係員									
鳴門市 都市建設部 土木課									

