

# 補修一般図 S=1:60

側面図

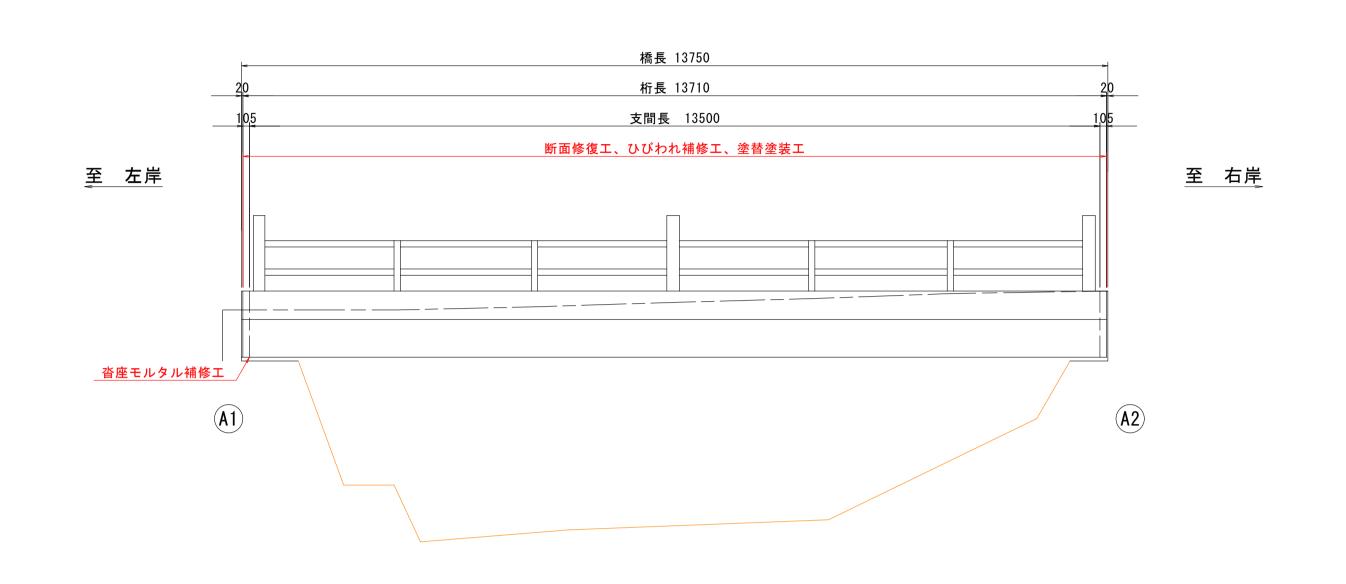

### 断面図 S=1:25

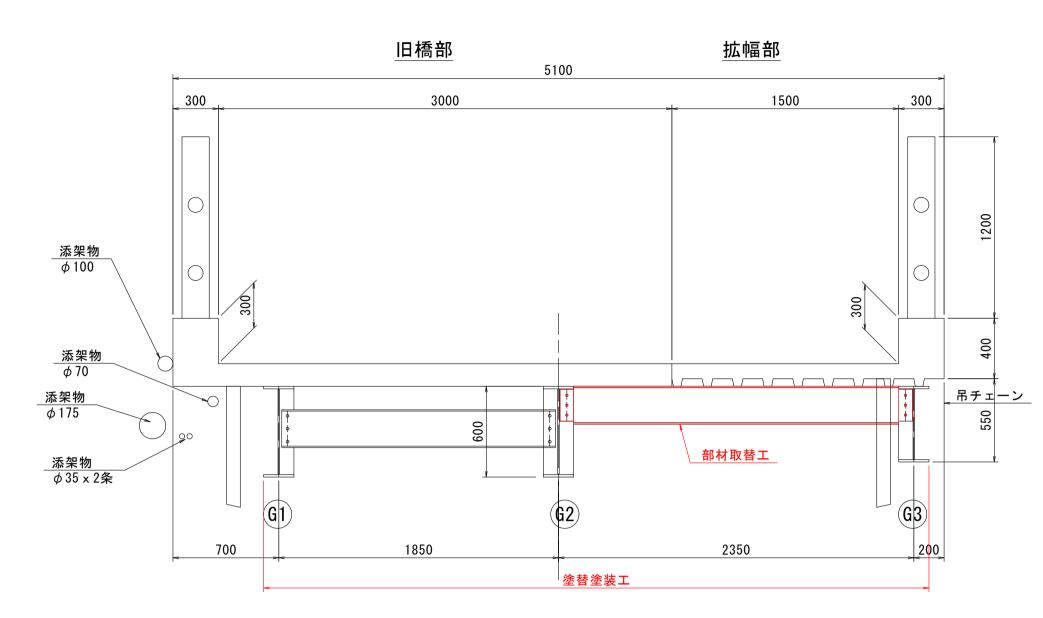

【矮沙铵二】

【橋梁諸	百兀】			
項	目	諸元	上部工形式	鋼溶接橋 鋼桁橋 (その他)
橋 梁 名 称		板東阿部線1号橋	下部工形式	重力式橋台2基
所在	E 地	(自)徳島県鳴門市大麻町板東	基礎工形式	不明
בר ולז	E 18	(至)徳島県鳴門市大麻町板東	設 計 荷 重	-
路線	え 名	板東阿部線	適用示方書	_
管	轄	徳島県鳴門市	架 設 年 度	不明
橋	長	13.75m	交 差 物 件	椎尾谷川
径間	] 数	1径間	添架物	水道管、その他不明管
幅	B	全幅:5.10m、有効幅員:4.50m	緊急輸送路の指定	無し
	員	地覆0.30m+車道4.50m+地覆0.30m	補 修 履 歴	2014年:定期点検
			(点検履歴)	2019年:定期点検

【補修項目】

工法	部材	規格
断面修復工	上部工	
ひびわれ注入工	下部工	
塗替塗装工	上部工	Rc-II(塗膜剥離剤)
部材取替工	横桁	
沓座モルタル補修工	支承本体	

	平面図 橋長 13750		<ul><li>橋</li><li>所</li><li>路</li><li>管</li><li>橋</li></ul>
	桁長 13710	105	【 <b>補</b> 作
5100 4500 2250 66° 60°		099	がび 塗 部 沓座モ
A1)	ルタル補修工 椎尾谷川	部材取替工	

注記
1, 本図面は、既存資料を基に現地計測やスケールアップ等にて図化したものである。
2, 詳細な寸法等に不明箇所がある為、必要に応じて再計測等を実施すること。

図名補修一般図 縮尺(A1) 各図記載 所属年度 令和5年度 製作年月 令和5年8月 課 長 副 課 長 係 長 係 員 設計・製図 照 査 鳴門市 都市建設部 土木課

図面番号 第 1 号 図面総数 第 7 葉

工事名称 板東阿部線1号橋橋梁補修工事


### 補修詳細図(その1) S=1:40


#### 橋面


\_\_ 左岸

右岸


地覆展開図

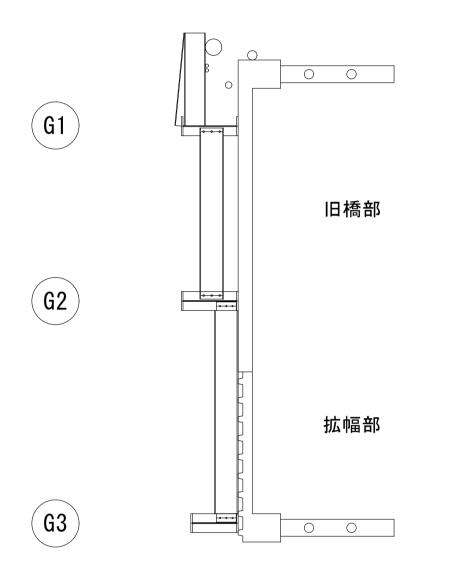

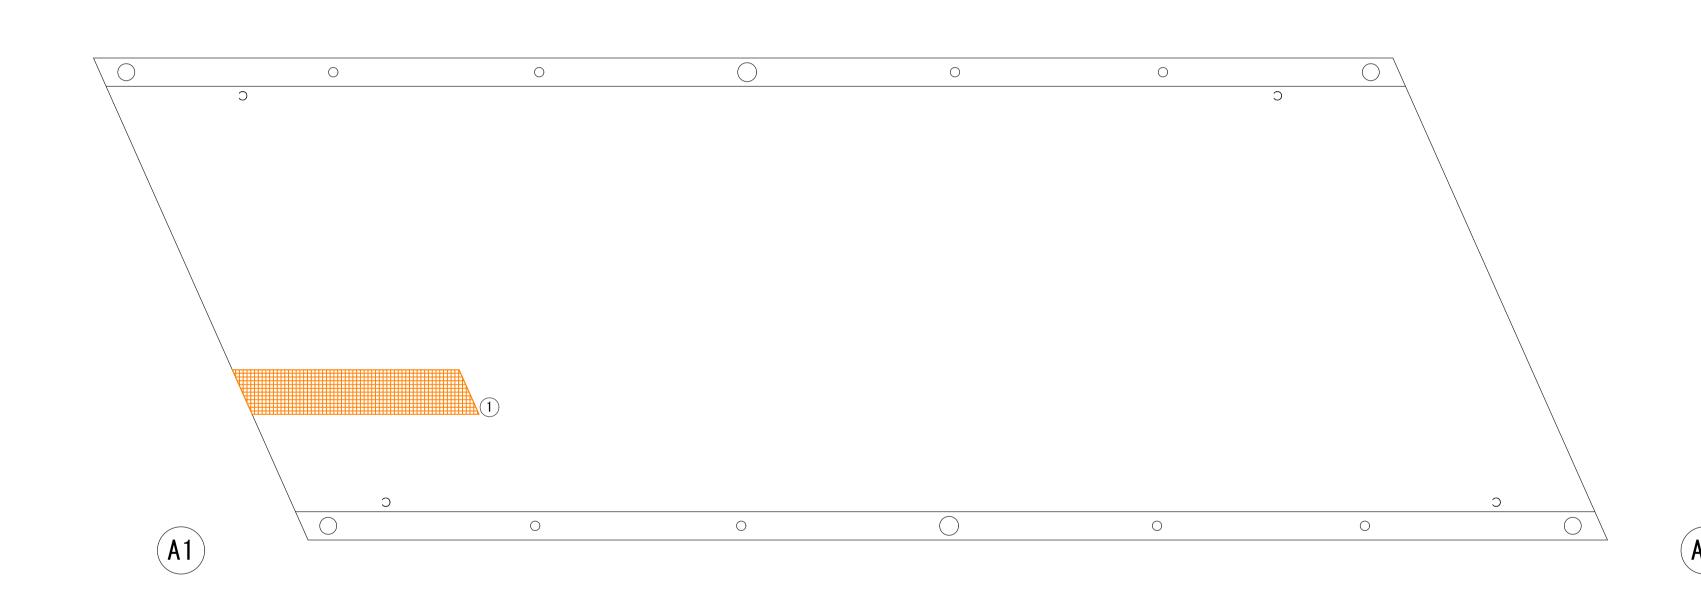


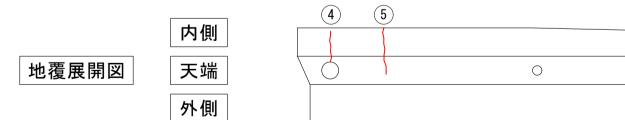

### ひびわれ注入工詳細図

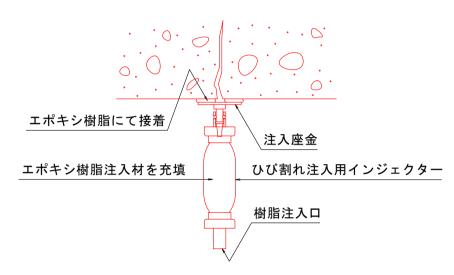

#### 〔ひび割れ注入工法の施工要領〕

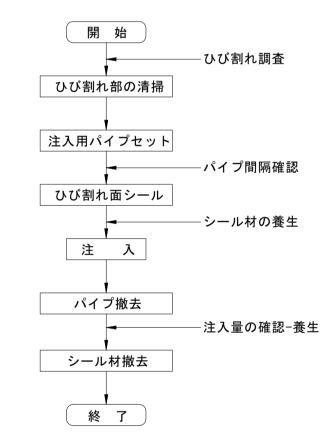

- 注)施工時に現地実測の上、数量を確定すること。 注)規格は、エポキシ樹脂注入材 1種(下部工)、3種(上部工)同等品を推奨とする。

注)損傷状況により補修工法に変更が生じる場合は、監督員と協議の上、最終決定すること。

注) 基本的にひび割れ幅0.2~1.0mm以下を対象にひびわれ注入による補修とする。 注)遊離石灰部は研掃して状態を見極めて、補修すること。

ひびわれ延長(注入工)

部材	No.	種別	幅 W 【mm】	延長 L 【mm】
地覆0101	1	ひびわれ	0. 2	180
地覆0101	2	ひびわれ	0. 2	180
地覆0101	3	ひびわれ	0. 2	470
地覆0201	4	ひびわれ	0. 2	330
地覆0201	5	ひびわれ	0. 2	500

断面修復面積(左官工法)

141 144		<u> </u>						
	部材	No.	種別	幅 W 【mm】	延長 L 【mm】	深さ t 【mm】	面積 A 【m2】	体積 V 【m3】
	床版0101	1	うき	370	2400	50	0.8880	0. 0444

_《補修工法一覧表》	
損傷	補修工法
ひび割れ幅0.2mm未満	_
ひび割れ幅0.2mm以上1.0mm未満	ひび割れ注入工
ひび割れ幅1.0mm以上	ひび割れ充填工
遊離石灰	ひび割れ充填工
剥離・鉄筋露出	断面修復工
うき・豆板	断面修復工

剥離 遊離石灰 豆板・空洞 漏水・滞水

ひびわれ

注)足場架設後に現地実測の上、数量を確定すること。

注)基本的に0.2mm以上のひび割れを補修対象とする。 注)遊離石灰を伴う箇所は、要調査の上で補修すること。


遊離石灰により、注入が困難な場合はUカット工法(もしくはVカット工法) で取り除き、ポリマーセメントモルタル埋戻による充填工法に変更し補修すること。 図面番号 第 2 号 図面総数 第 7 葉 工事名称 板東阿部線1号橋橋梁補修工事 名|補修詳細図(その1) 縮尺(A1) 各図記載 製作年月 令和5年8月 所属年度 令和5年度 課 長 副 課 長 係 長 係 員 設計・製図 照 査 鳴門市都市建設部土木課

# 補修詳細図(その2) S=1:40

\_\_\_ 左岸

床版下面

右岸

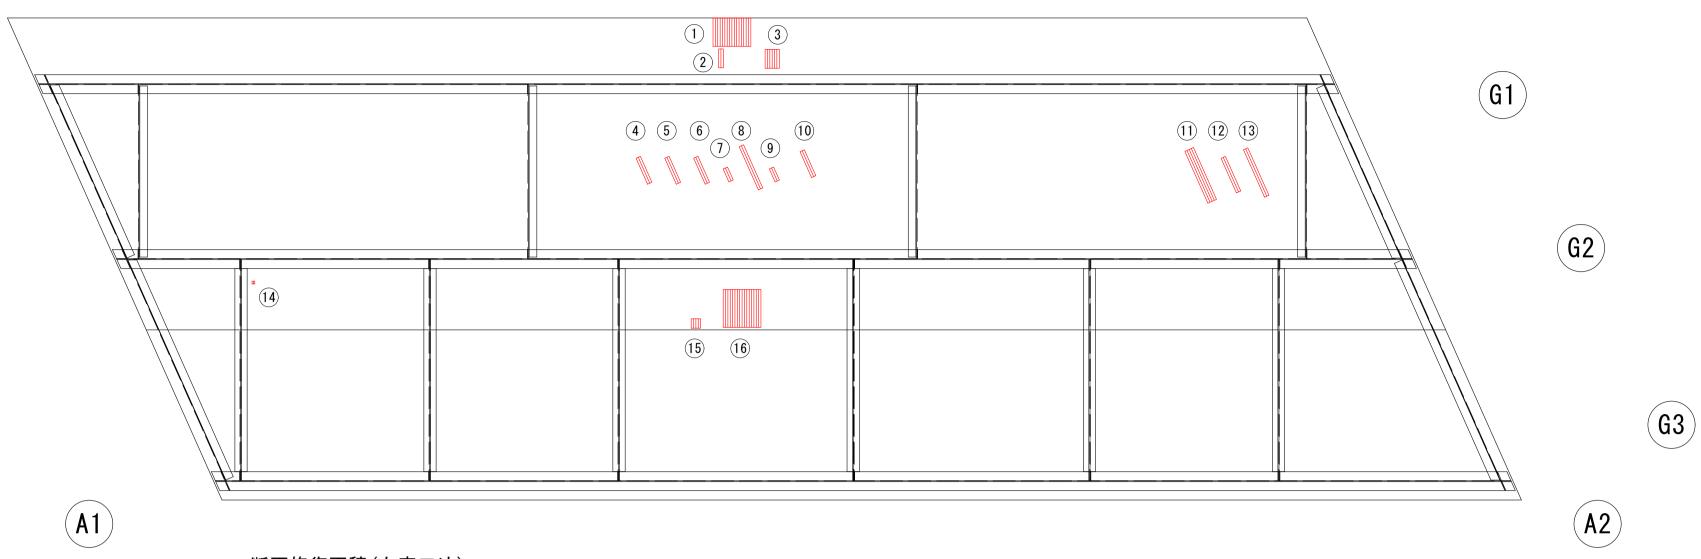

断面修復面積(左官	工法)						
<b>±</b> π <b>±</b> +	No.	種別	幅 W	延長 L	深さ t	面積 A	体積 V
部材	NO.	作里 カリ	[mm]	[mm]	[mm]	[m2]	[m3]
床版0101	1	剥離・鉄筋露出	400	300	50	0. 1200	0.00600
床版0101	2	剥離・鉄筋露出	200	50	50	0.0100	0.00050
床版0101	3	剥離・鉄筋露出	200	150	50	0.0300	0.00150
床版0203	4	剥離・鉄筋露出	300	50	50	0.0150	0. 00075
床版0203	5	剥離・鉄筋露出	300	50	50	0.0150	0. 00075
床版0203	6	剥離・鉄筋露出	300	50	50	0.0150	0. 00075
床版0203	7	剥離・鉄筋露出	150	50	50	0. 0075	0.00038
床版0203	8	剥離・鉄筋露出	500	50	50	0. 0250	0. 00125
床版0203	9	剥離・鉄筋露出	150	50	50	0. 0075	0.00038
床版0203	10	剥離・鉄筋露出	300	50	50	0.0150	0. 00075
床版0204	11	剥離・鉄筋露出	600	100	50	0.0600	0.00300
床版0204	12	剥離・鉄筋露出	400	50	50	0.0200	0.00100
床版0204	13	剥離・鉄筋露出	550	50	50	0. 0275	0. 00138
床版0302	14	剥離・鉄筋露出	30	30	50	0.0009	0. 00005
床版0304	15	剥離・鉄筋露出	100	100	50	0.0100	0.00050
床版0304	16	剥離・鉄筋露出	400	400	50	0. 1600	0.00800

### 断面修復工詳細図

#### サビが鉄筋の裏面まで達する場合は ケレン処理が可能な深さまではつり取る。 〔かぶり厚が小さい場合〕 <u>カッター入れ</u> (10mm程度) プライマー塗布 (ポリマーセメントモルタル) ∖鉄筋防錆材塗布(既設鉄筋ケレン後) **│断面修復材** (ポリマーセメントモルタル)

#### 〔断面修復工法の施工要領〕

	はつり(鉄筋まではチッパー)
	 はつり(鉄筋背面電動ピック)
	 断面修復材充填
L	(ポリマーセメントモルタル) —— —— —— —— —— —— —— ——

《補修工法一覧表》	
損傷	補修工法
ひび割れ幅0.2mm未満	_
ひび割れ幅0.2mm以上1.0mm未満	ひび割れ注入エ
ひび割れ幅1.0mm以上	ひび割れ充填エ
遊離石灰	ひび割れ充填工
剥離 - 鉄筋露出	断面修復工
うき・豆板	断面修復工

凡	例
ひびわれ	~
う き	
剥離	
鉄筋露出	
遊離石灰	
豆板・空洞	
漏水・滞水	

- ※ 使用する材料の仕様に基づいて施工すること。
- ※ 補修部縁端は、フェザーエッジが生じないようにカッターで切れ込みを入れること。 ※ 鉄筋のかぶり厚が薄い場合は、ポリマーセメントモルタルで10mm以上は確保するように盛って擦り付ける形で 断面修復を行うこと。施工時の番線等の残鉄は可能な限り撤去して断面修復すること。 ※ はつり深さは適宜調整するものとし、脆弱部は完全に除去して充填を行うこと。
- ※ 鉄筋がある場合は、既設鉄筋の背面、既設部材の粗骨材寸法程度まで除去する。 (10~20mm程度)
- ※ 豆板部で粗骨材が露出している部分においては脆弱部ははつり取り、健全部を露出して
- ポリマーセメントモルタル等を塗布や充填して復旧すること。 ※ はつりを行い、鉄筋が確認された場合は錆を除去した後、鉄筋防錆材を塗布すること。


図面番号	第 3 号	図面総数	第 7 葉
工事名称	板東阿部線1	号橋橋梁補修	エ事
図 名	補修詳細図(その	の2)縮尺	(A1) 各図記載
製作年月	令和5年8月	所属年度	令和5年度
	課長副課長	係 長 係 員	設計・製図 照 査
係 員			
	鳴門市 都市	建設部土木	課

注)足場架設後に現地実測の上、数量を	確定すること


- 注)基本的に0.2mm以上のひび割れを補修対象とする。 注)遊離石灰を伴う箇所は、要調査の上で補修すること。
- 遊離石灰により、注入が困難な場合はUカット工法(もしくはVカット工法) で取り除き、ポリマーセメントモルタル埋戻による充填工法に変更し補修すること。

### 補修詳細図(その3) S=1:20

### 部材取替工・沓座モルタル補修工

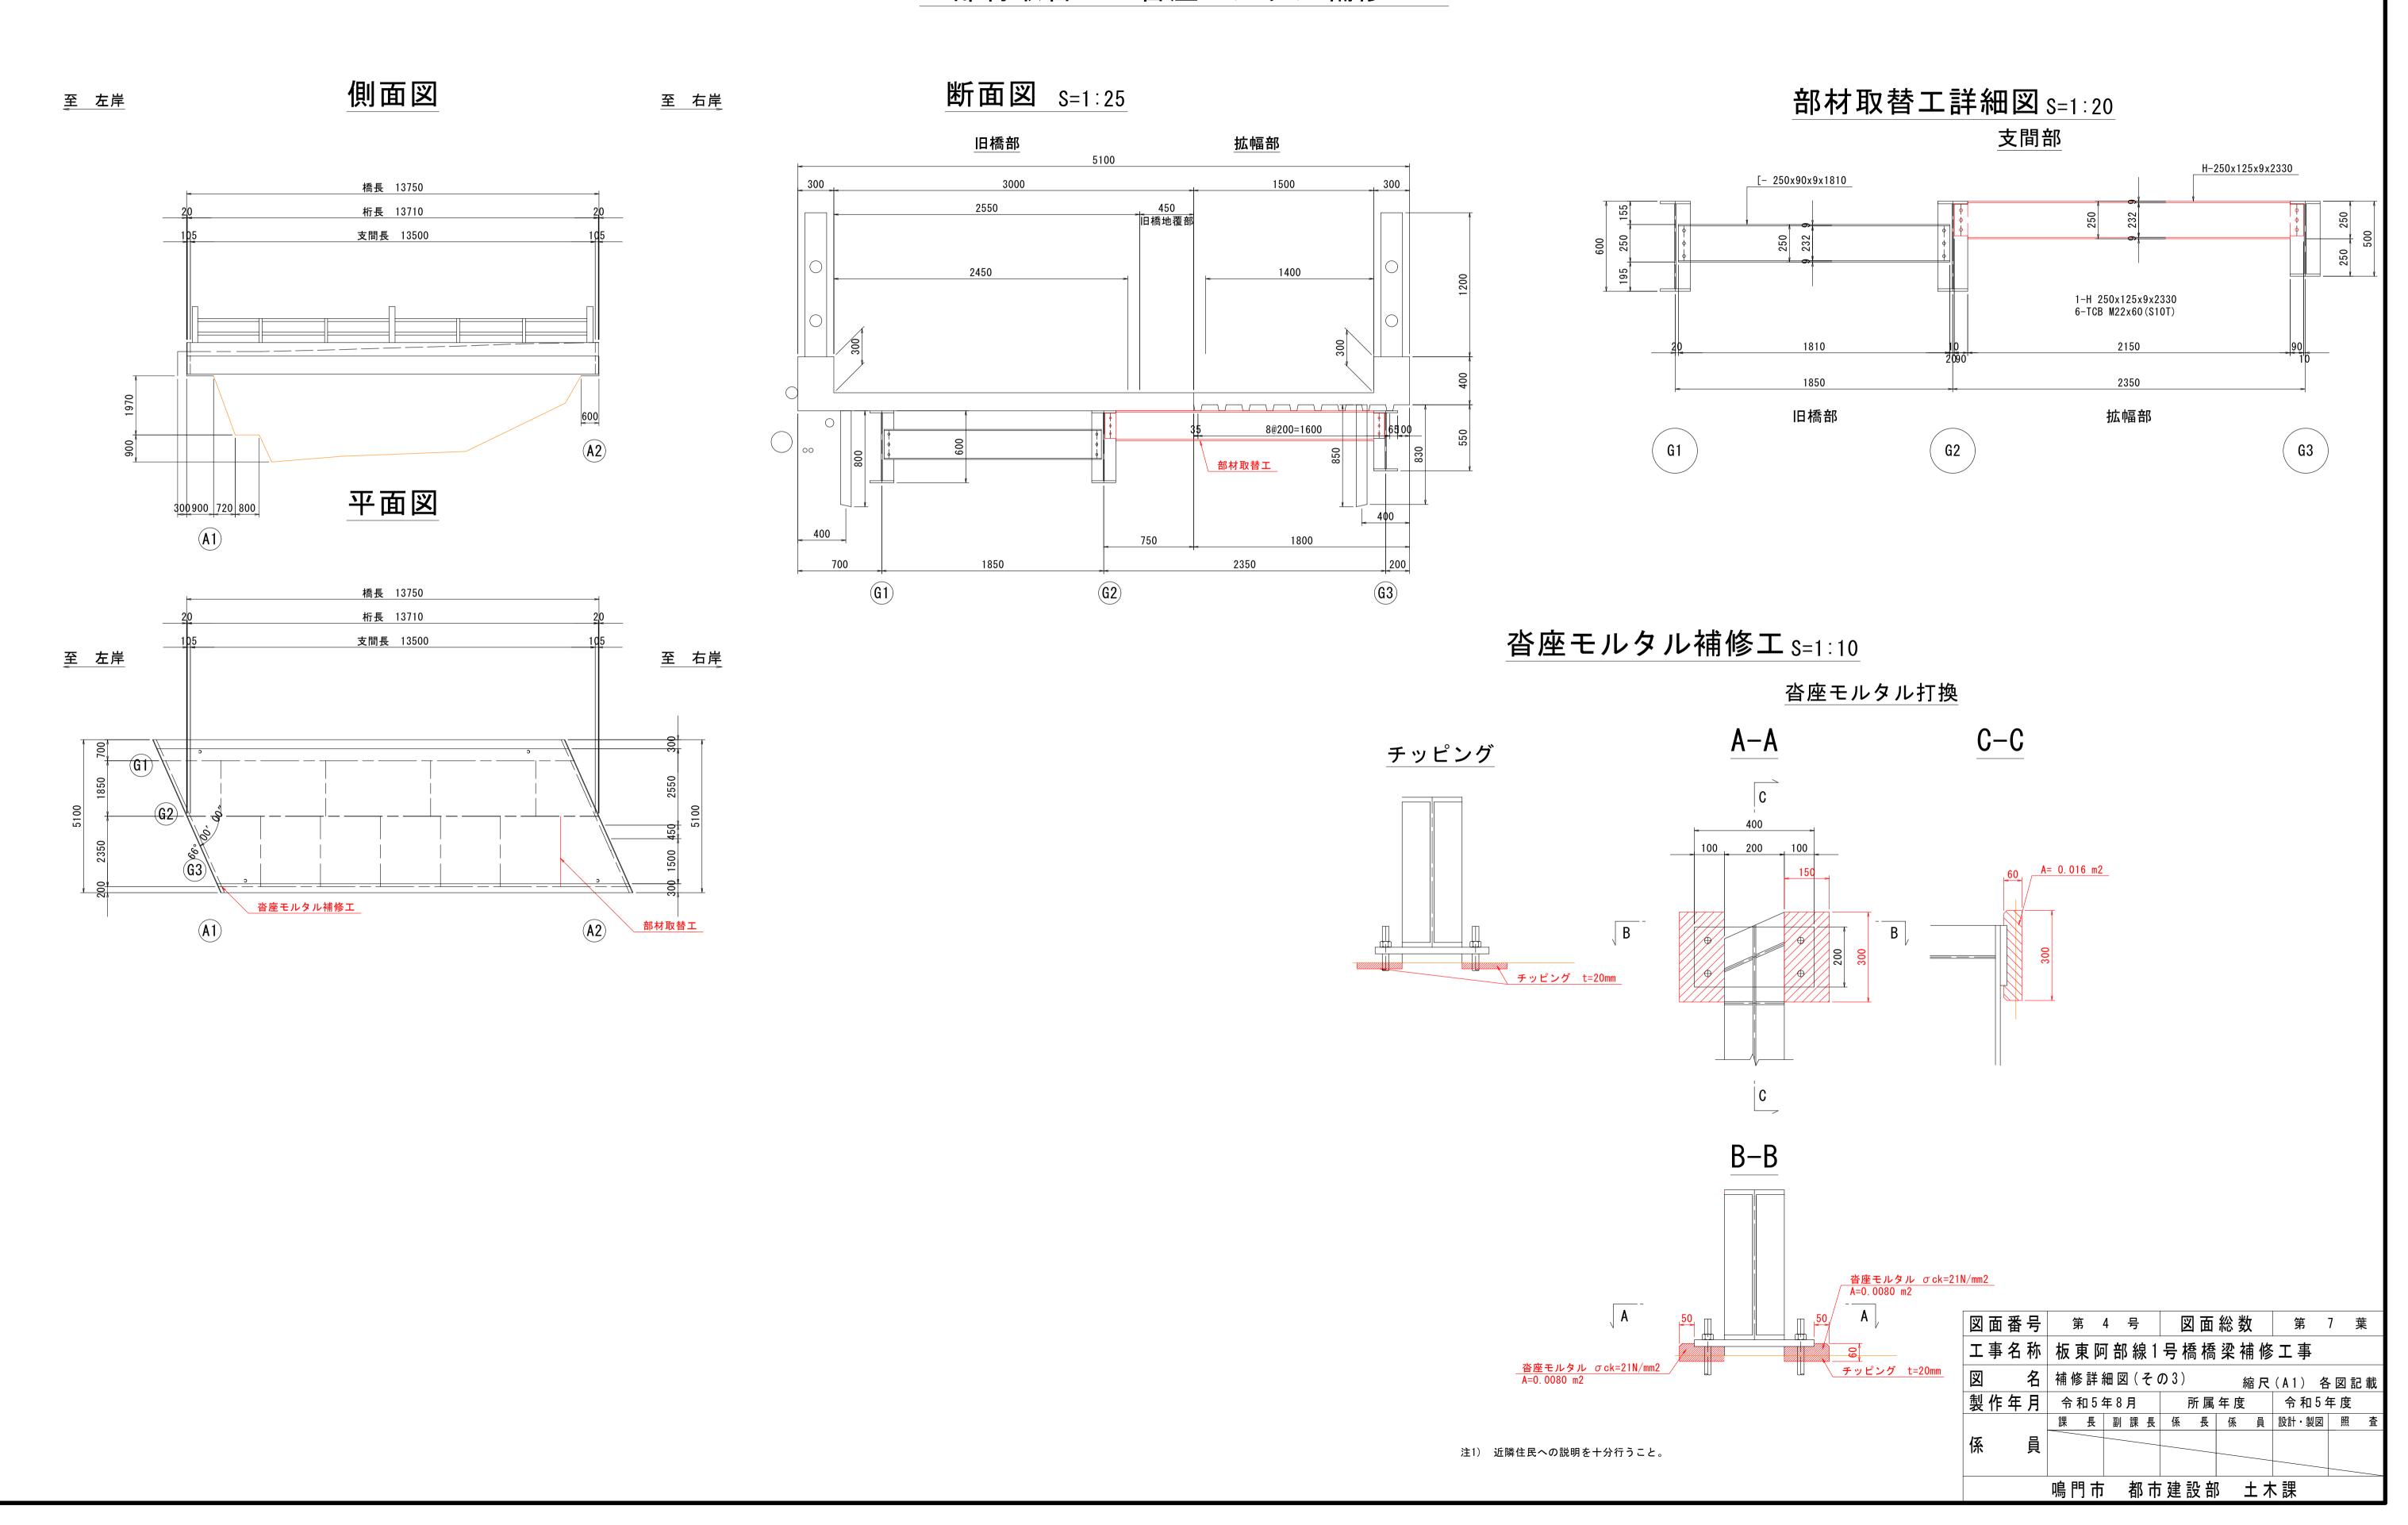

### 塗替塗装詳細図(その1) <sub>S=1:50</sub>

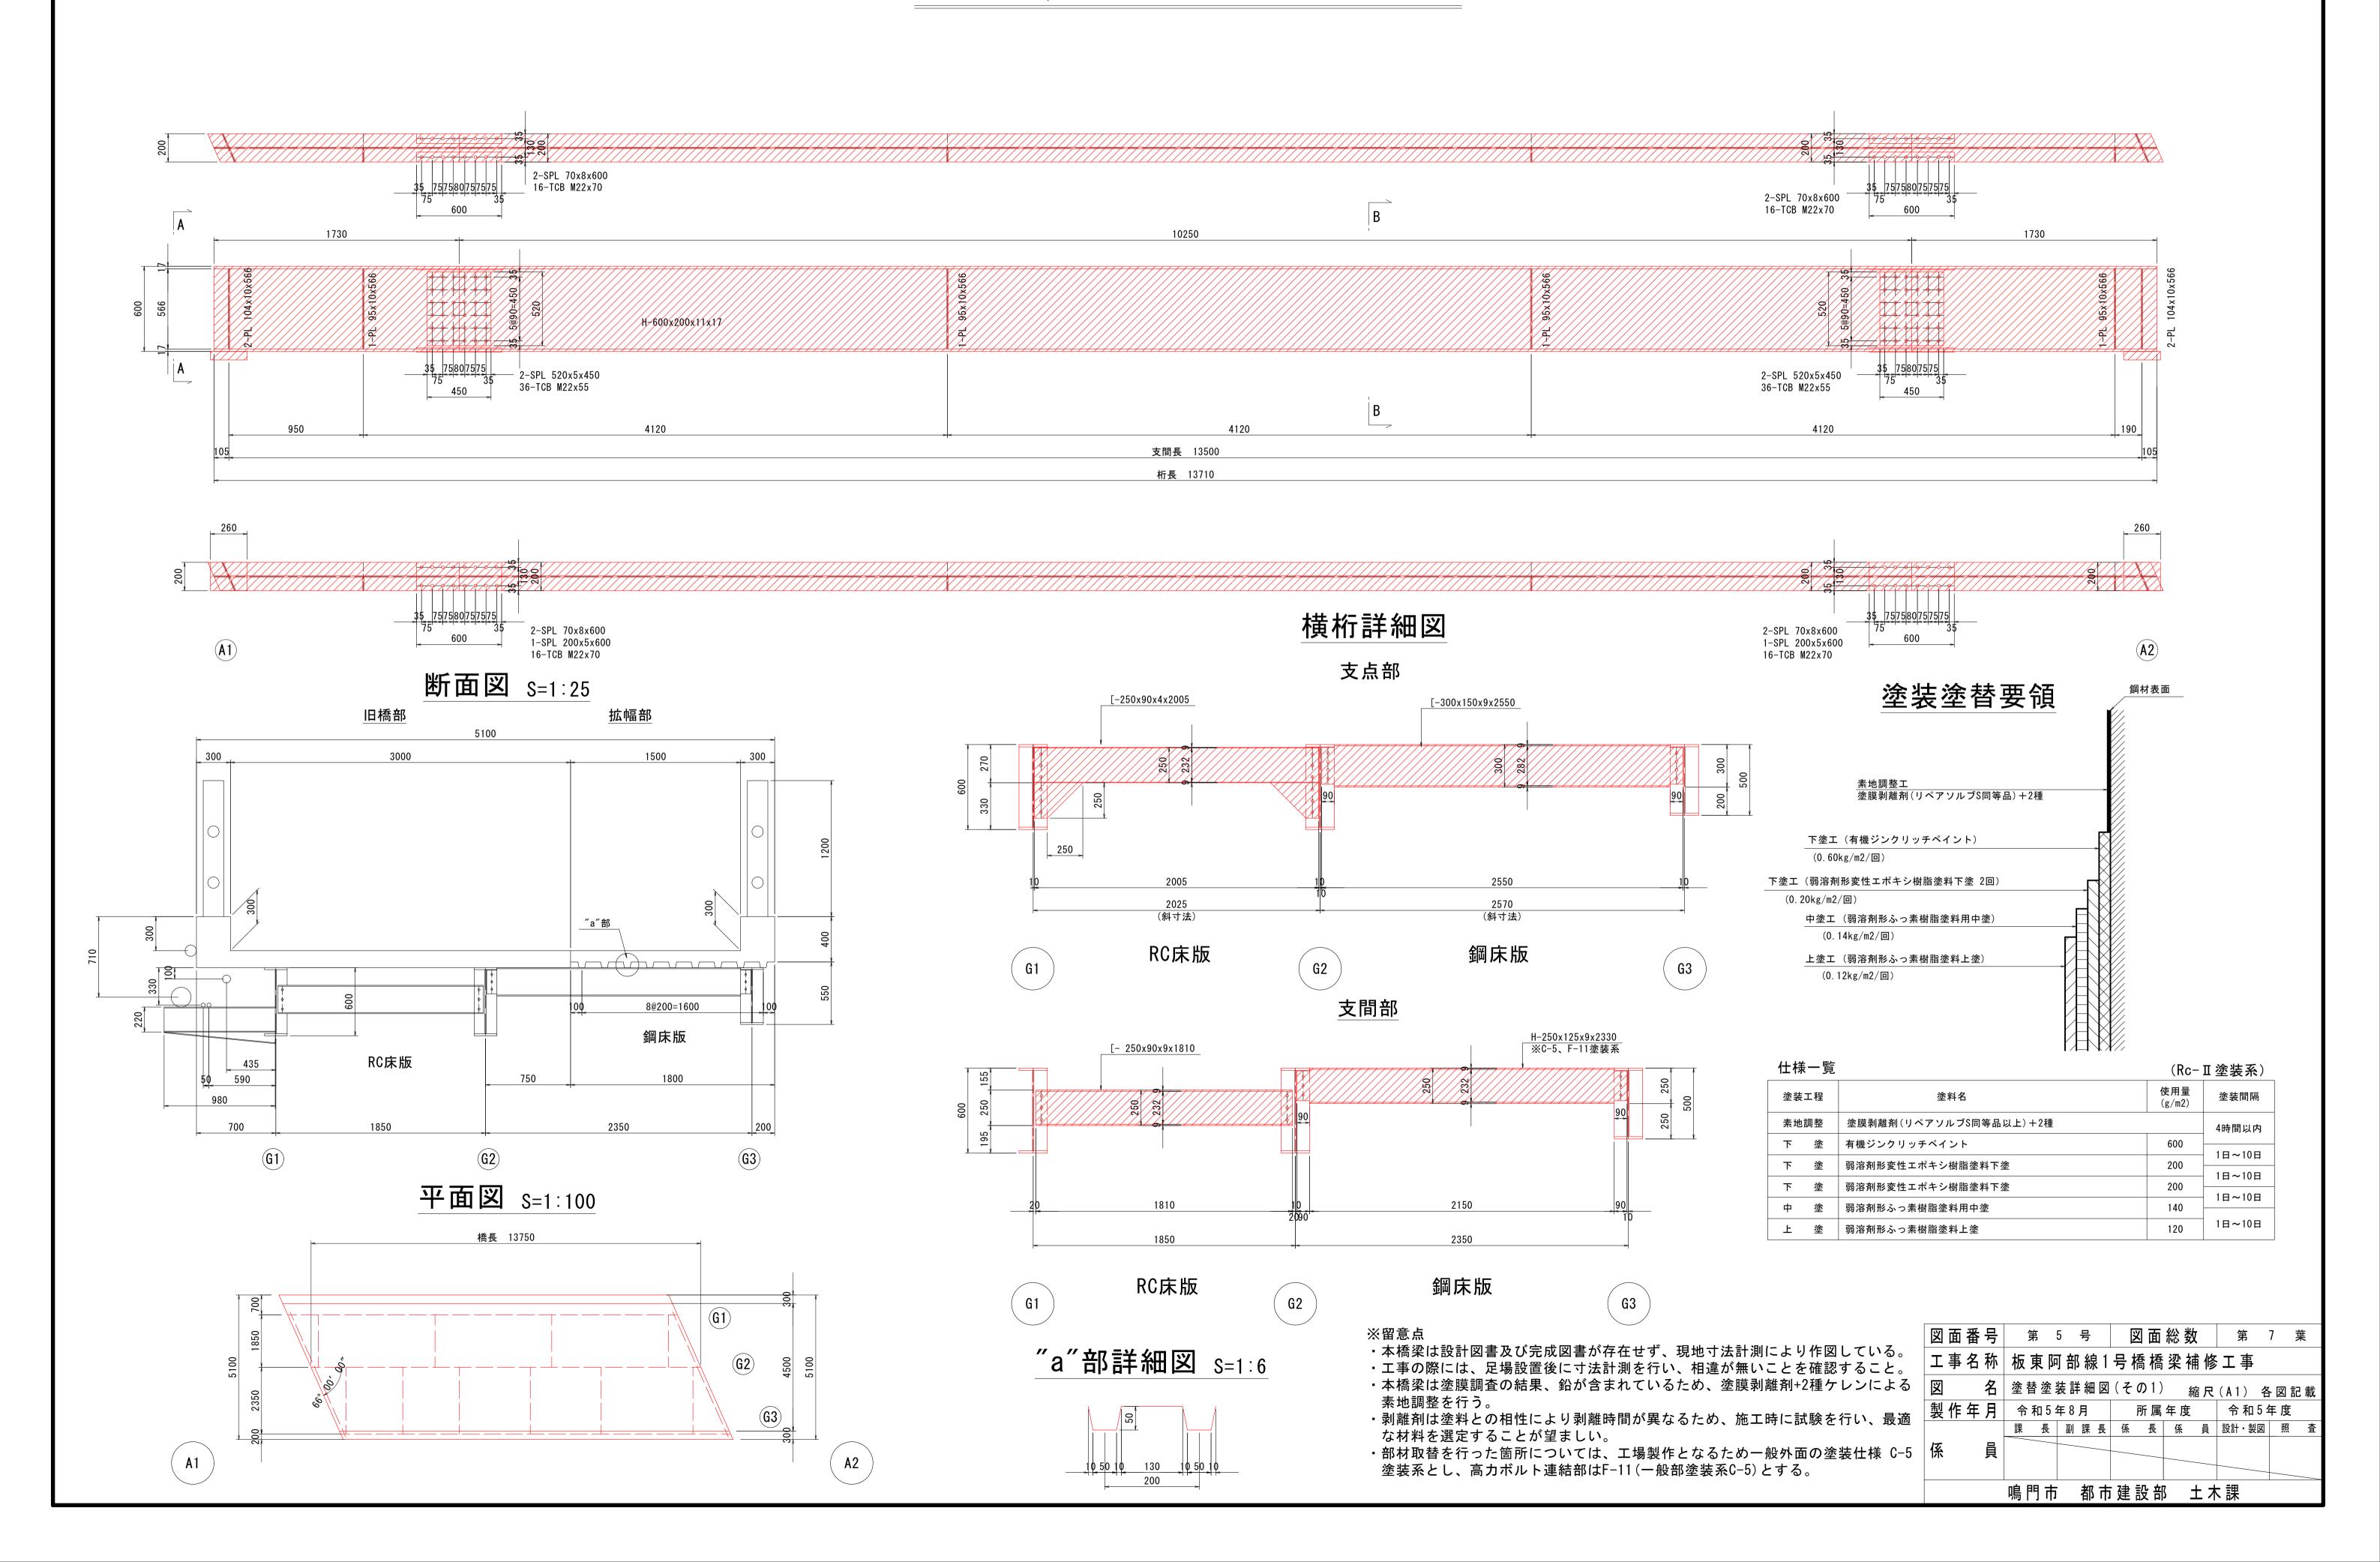

#### 塗替塗装詳細図(その2) S=1:50 主桁詳細図(G2桁) 2-SPL 70x8x600 16-TCB M22x70 2-SPL 70x8x600 16-TCB M22x70 2-SPL 520x5x450 2-SPL 520x5x450 36-TCB M22x55 36-TCB M22x55 G1桁側 4120 4120 4120 1015 G2桁側 2000 3235 2000 2500 1110 支間長 13500 桁長 13710 **A1 A2** 2-SPL 70x8x600 1-SPL 200x5x600 2-SPL 70x8x600 600 1-SPL 200x5x600 16-TCB M22x70 16-TCB M22x70 主桁詳細図(G3桁) 2-SPL 520x80x8 16-TCB M20x70 2-SPL 520x80x8 16-TCB M20x70 1730 24-TCB M20x55 24-TCB M20x55 1200 支間長 13500 桁長 13710 2-SPL 520x80x8 1-SPL 520x200x7 2-SPL 520x80x8 1-SPL 520x200x7 16-TCB M20x7 16-TCB M20x7 図面総数 第 7 葉 工事名称 板東阿部線1号橋橋梁補修工事 名 塗替塗装詳細図(その2) 縮尺(A1) 各図記載 鳴門市都市建設部土木課

# 施工要領図 S=1:60

